洗掘対策工施工手順図(1/3) 施工手順 2 施工手順 1 施工手順 1 ・汚濁防止フェンス設置 側面図 S=1:100 側面図 S=1:100 • 鋼矢板打設 <u>左岸側</u> 起点側 橋 長 21380 (21385) 橋 長 21380 (21385) ・大型土のう設置、河床整形 施工手順 2 ・橋脚部平張コンクリート (N)] (F) **W**[施工手順 3 • 鋼矢板切断 A1橋台 A2橋台 A1橋台 A2橋台 P1橋脚 P1橋脚 DL=12.00 DL=12.00 施工手順 4 平面図 S=1:100 平面図 S=1:100 ・大型土のう撤去・一部再設置 ・左岸側橋台部平張コンクリート 汚濁防止フェンス設置 施工手順 5 L=19.11m ・大型土のう再設置 ・右岸側橋台部平張コンクリート 施工手順 6 ・大型土のう撤去 ・じゃかご設置(河床整形) ・汚濁防止フェンス撤去 参考図 •16.64 R 2 波土 芥附海部線(上広岡橋) 海・広岡 •18.86 橋梁修繕工事 図面名 洗掘対策工施工手順図(1/3) 縮尺 図面番号 0 0 会社名 事業者名 德島県南部総合県民局 県土整備部 美波庁舎

洗掘対策工施工手順図(2/3) 施工手順 3 施工手順 4 施工手順 1 ・汚濁防止フェンス設置 側面図 S=1:100 側面図 S=1:100 • 鋼矢板打設 <u>左岸側</u> 起点側 橋 長 21380 (21385) 橋 長 21380 (21385) ・大型土のう設置、河床整形 施工手順 2 ・橋脚部平張コンクリート] (F) 施工手順 3 • 鋼矢板切断 A1橋台 A2橋台 A1橋台 A2橋台 P1橋脚 P1橋脚 DL=12.00 DL=12.00 施工手順 4 平面図 S=1:100 平面図 S=1:100 ・大型土のう撤去・一部再設置 ・左岸側橋台部平張コンクリート 施工手順 5 ・大型土のう再設置 ・右岸側橋台部平張コンクリート 施工手順 6 ・大型土のう撤去 ・じゃかご設置(河床整形) ・汚濁防止フェンス撤去 参考図 R 2 波土 芥附海部線(上広岡橋) 海・広岡 •18.86 橋梁修繕工事 図面名 洗掘対策工施工手順図(2/3) 縮尺 図面番号 0 0 会社名 事業者名 德島県南部総合県民局 県土整備部 美波庁舎

洗掘対策工施工手順図(3/3) 施工手順 5 施工手順 6 施工手順 1 ・汚濁防止フェンス設置 側面図 S=1:100 側面図 S=1:100 • 鋼矢板打設 <u>左岸側</u> 起点側 橋 長 21380 (21385) 橋 長 21380 (21385) ・大型土のう設置、河床整形 施工手順 2 ・橋脚部平張コンクリート] (F) 施工手順 3 • 鋼矢板切断 A1橋台 A2橋台 A1橋台 A2橋台 P1橋脚 P1橋脚 DL=12.00 DL=12.00 施工手順 4 平面図 S=1:100 平面図 S=1:100 ・大型土のう撤去・一部再設置 ・左岸側橋台部平張コンクリート 施工手順 5 ・大型土のう再設置 ・右岸側橋台部平張コンクリート 施工手順 6 ・大型土のう撤去 ・じゃかご設置(河床整形) ・汚濁防止フェンス撤去 参考図 R 2 波土 芥附海部線(上広岡橋) 海・広岡 •18.86 橋梁修繕工事 図面名 洗掘対策工施工手順図(3/3) 縮尺 図面番号 0 0 会社名 事業者名 德島県南部総合県民局 県土整備部 美波庁舎

鋼矢板打設時盛土要領図 平面図 S=1:250 断面図 S=1:200 NO. 4 GH=20. 92 45t吊ラフタークレーン 」 │▽施工時水位 Q=237m3/s DL=10.00 納屋 硬質地盤タリア工法 10800 油圧ド 45t吊ラフター久レーン 11 ラフタークレーン吊能力表 油圧伸縮ジブ型 45t吊り 21.5 23.5 25.5 27.5 29.5 31.5 33.5 定格総荷重 (t) 3.0 32.7 27.4 24.9 22.0 19.4 17.0 14.7 12.9 12.4 3.5 31.6 27.4 24.9 22.0 19.4 17.0 14.7 12.9 12.4 4 17.0 14.7 12.9 12.4 4.0 30.5 27.4 24.9 22.0 19.4 17.0 14.7 12.9 12.4 油圧バイブロ打込時 5.0 28.6 27.4 24.6 21.9 19.4 17.0 14.7 12.9 12.2 フック重量 0.1t バイブロ重量 6.3t 26.3 25.9 23.4 21.3 19.1 16.9 14.7 6.0 24.3 24.0 21.9 20.2 18.4 16.5 14.6 12.9 12.2 鋼矢板重量 0.3t 6.7t 参考図 17.4 16.5 15.7 14.9 14.0 13.1 硬質地盤用圧入機設置時 R 2 波土 芥附海部線(上広岡橋) 海・広岡 圧入機+ホースリール 10.6t 橋梁修繕工事 フック重量 0.1t 10.7t 16.0 18.0 海部郡海陽町広岡(上広岡橋) パイルオーガ設置時 20.0 オーガ駆動部+ケーシングオーガ 10.9t フック重量 0.1t 図面名 22.0 24.0 縮尺 11.0t 26.0 会社名


鋼矢板打設時盛土要領図


図面番号

事業者名 徳島県南部総合県民局 県土整備部 美波庁舎

※建設機械等損料算定表より抜粋

橋脚補強足場工設置図

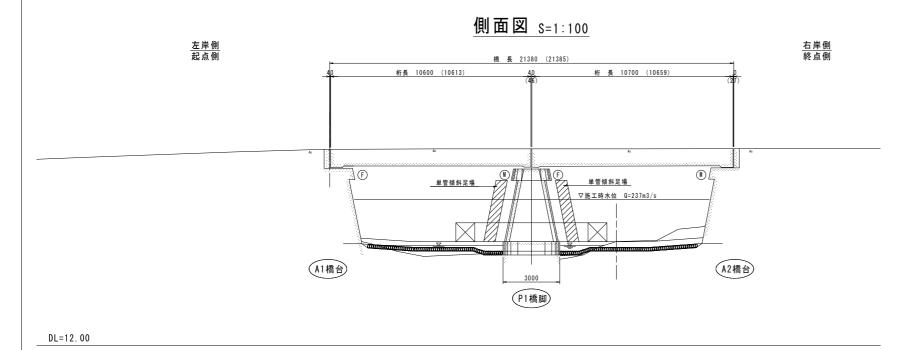

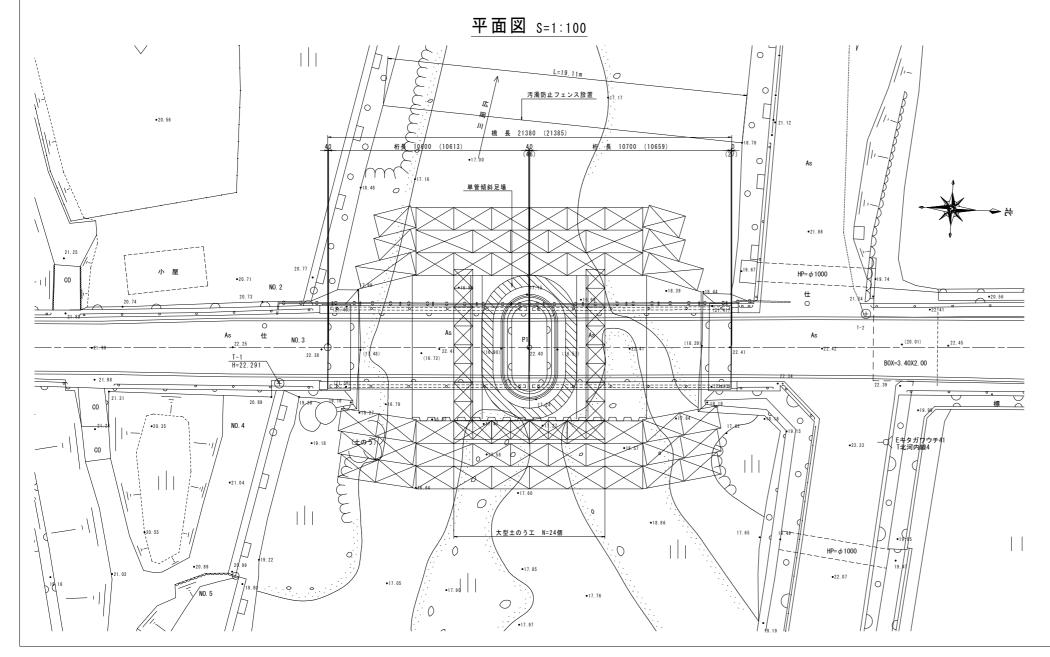

参考図

工事名	R 2 波土 芥附海部	8線(上広岡	橋) 海・広岡
	橋梁修繕工事		
路線名等	(一) 芥附海部線		
工事箇所	海部郡海陽町広岡(上広岡橋)		
図面名	橋脚補強足場工設置図		
縮尺	図 示	図面番号	5/ 6
会社名			
事業者名	德島県南部総合県民局 県土整備部 美波庁舎		

※施工時水位は、本業務において算出したものである。

吊足場工設置図 側面図 S=1:100 断面図 S=1:50 <u>左岸側</u> 起点側 右岸側 終点側 橋 長 21380 (21385) 桁長 10600 (10613) 析 長 10700 (10659) - 1500 - 吊り足場工 安全ネット・シート ▽施工時水位 Q=237m3/s A1橋台 A2橋台 ▽施工時水位 Q=197m3/s P1橋脚) DL=12.00 平面図 S=1:100 長 10700 (10659) HP= φ 1000 T-1 H=22.291 B0X=3. 40X2. 00 1500 参考図 R 2 波土 芥附海部線(上広岡橋) 海・広岡 橋梁修繕工事 HP= φ 1000 吊足場工設置図 縮尺 図面番号 0

会社名

事業者名 德島県南部総合県民局 県土整備部 美波庁舎

※施工時水位は、本業務において算出したものである。